





Ayuntamiento de  
Villanueva de La Cañada

## PLANOS

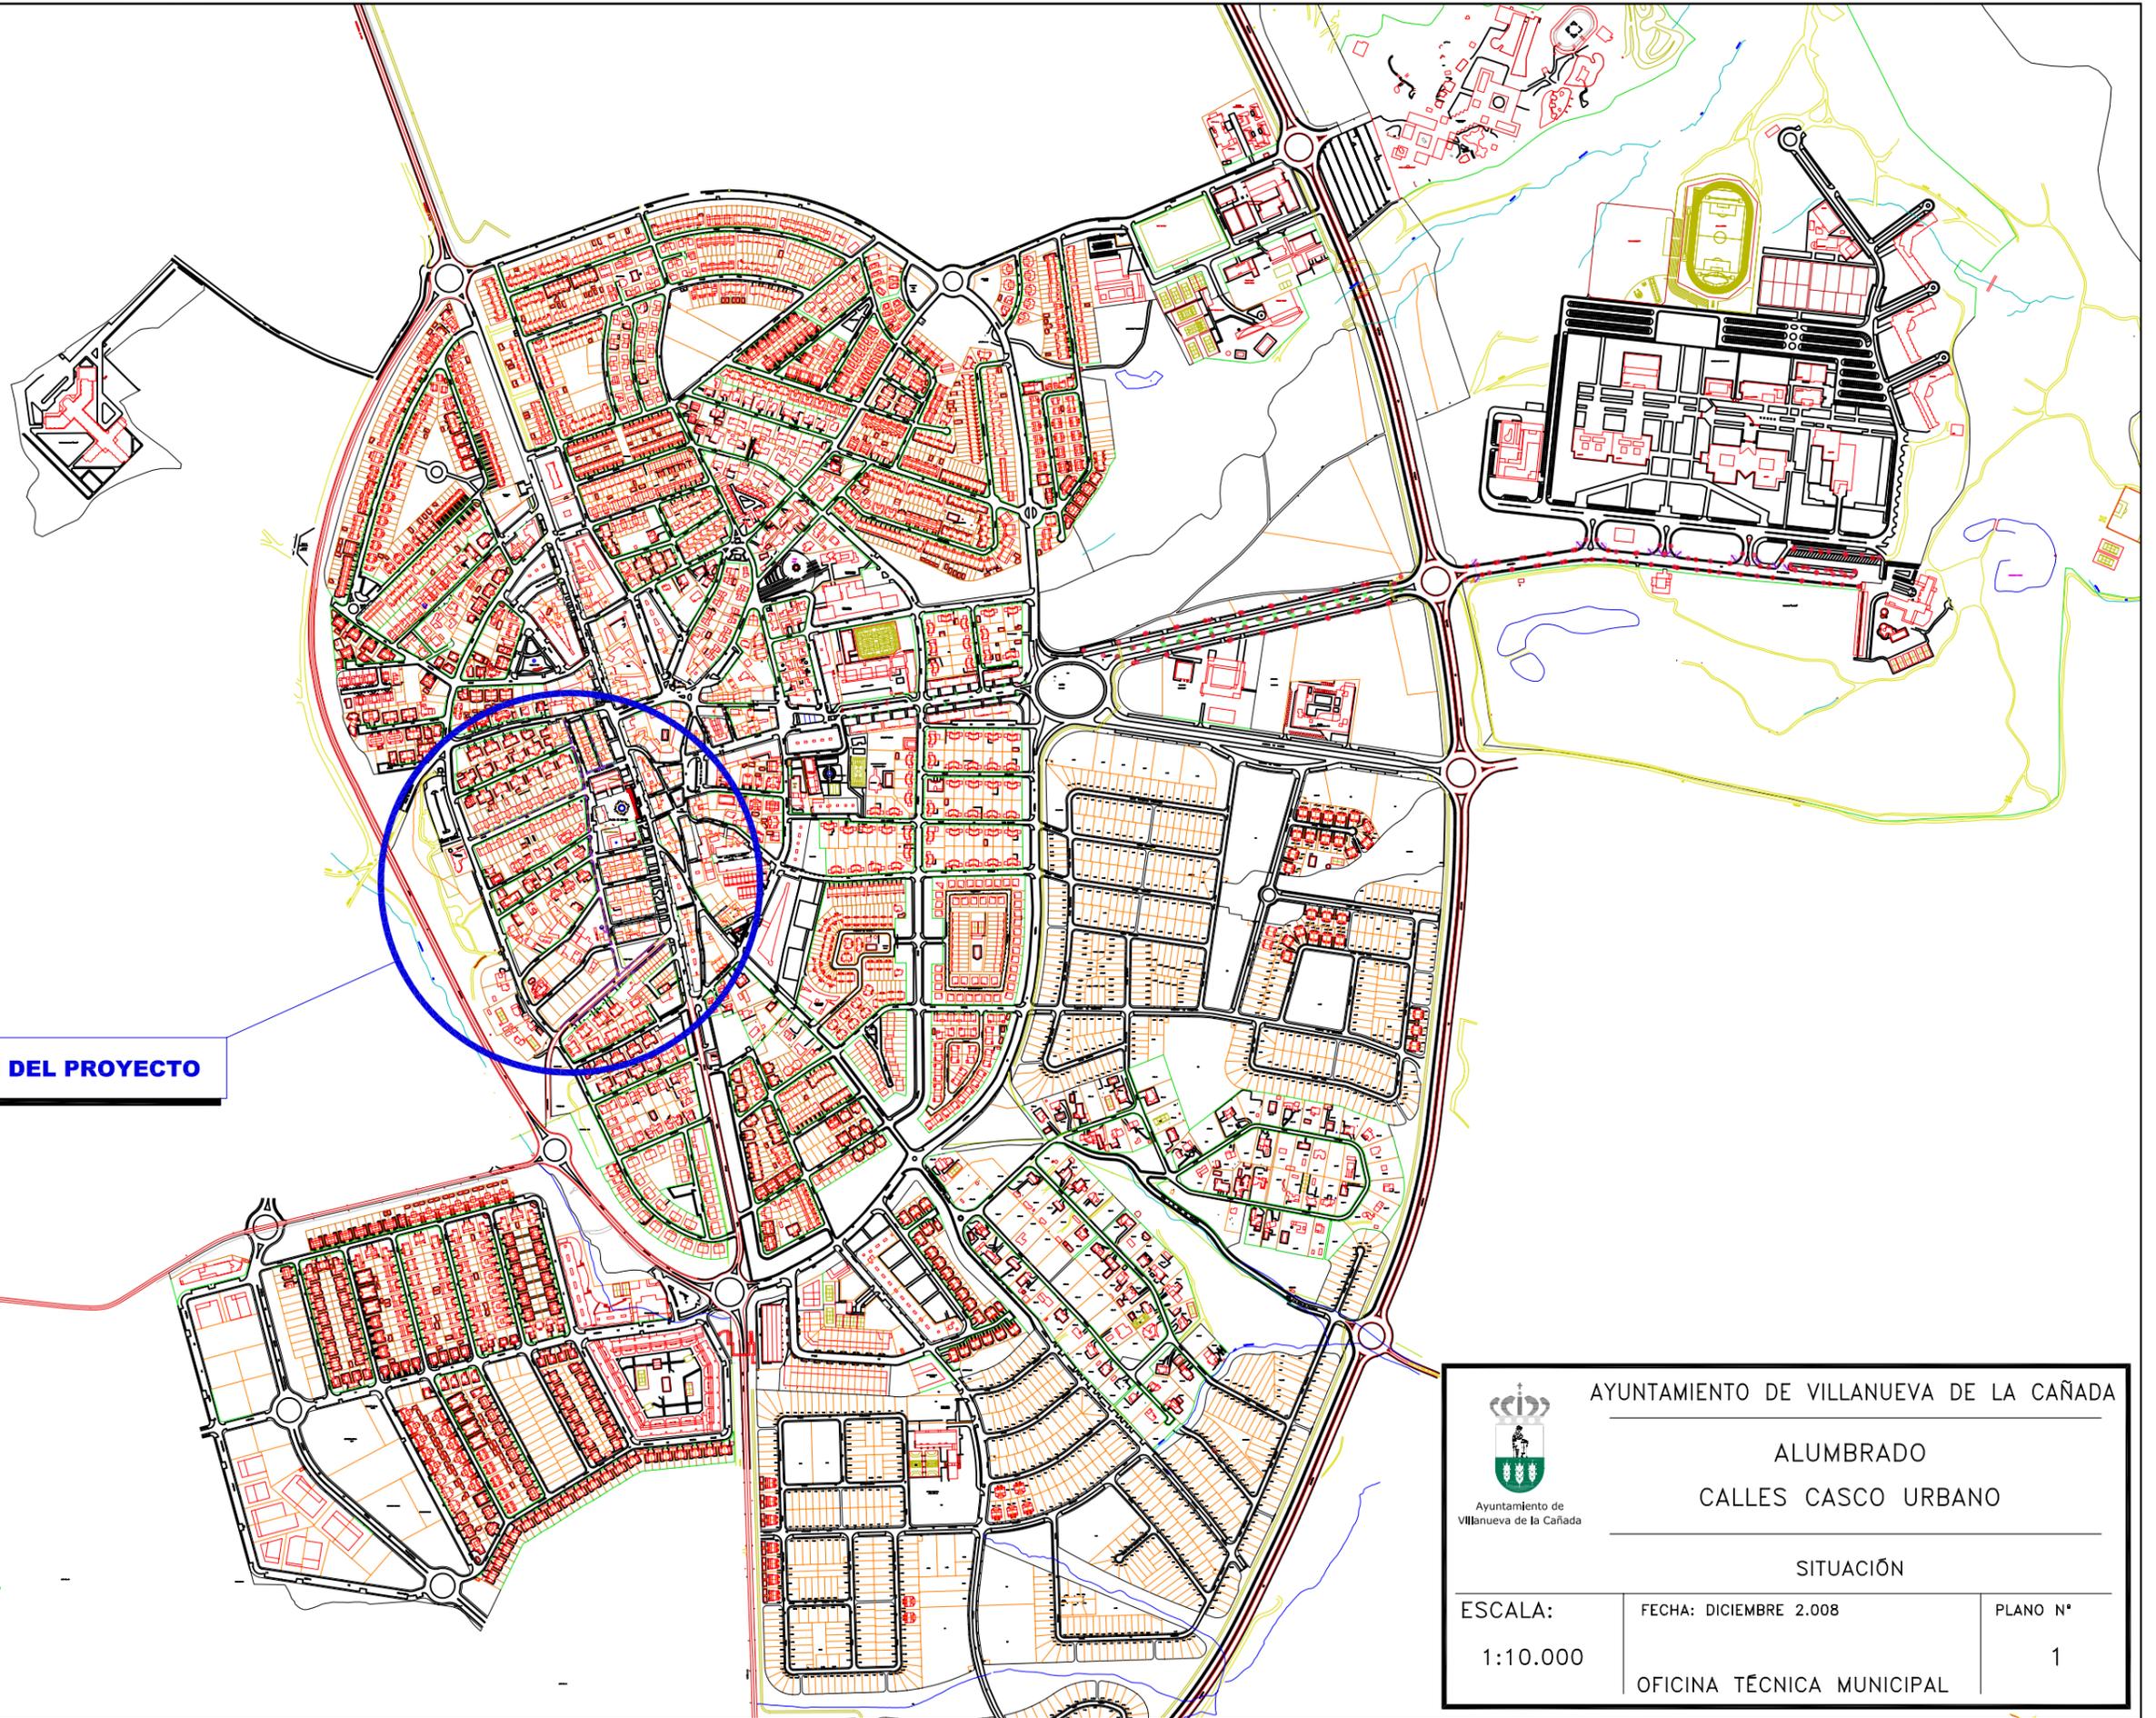

**SITUACIÓN DEL PROYECTO**

 Ayuntamiento de Villanueva de la Cañada	AYUNTAMIENTO DE VILLANUEVA DE LA CAÑADA	
	ALUMBRADO CALLES CASCO URBANO	
SITUACIÓN		
ESCALA:	FECHA: DICIEMBRE 2.008	PLANO N°
1:10.000	OFICINA TÉCNICA MUNICIPAL	1

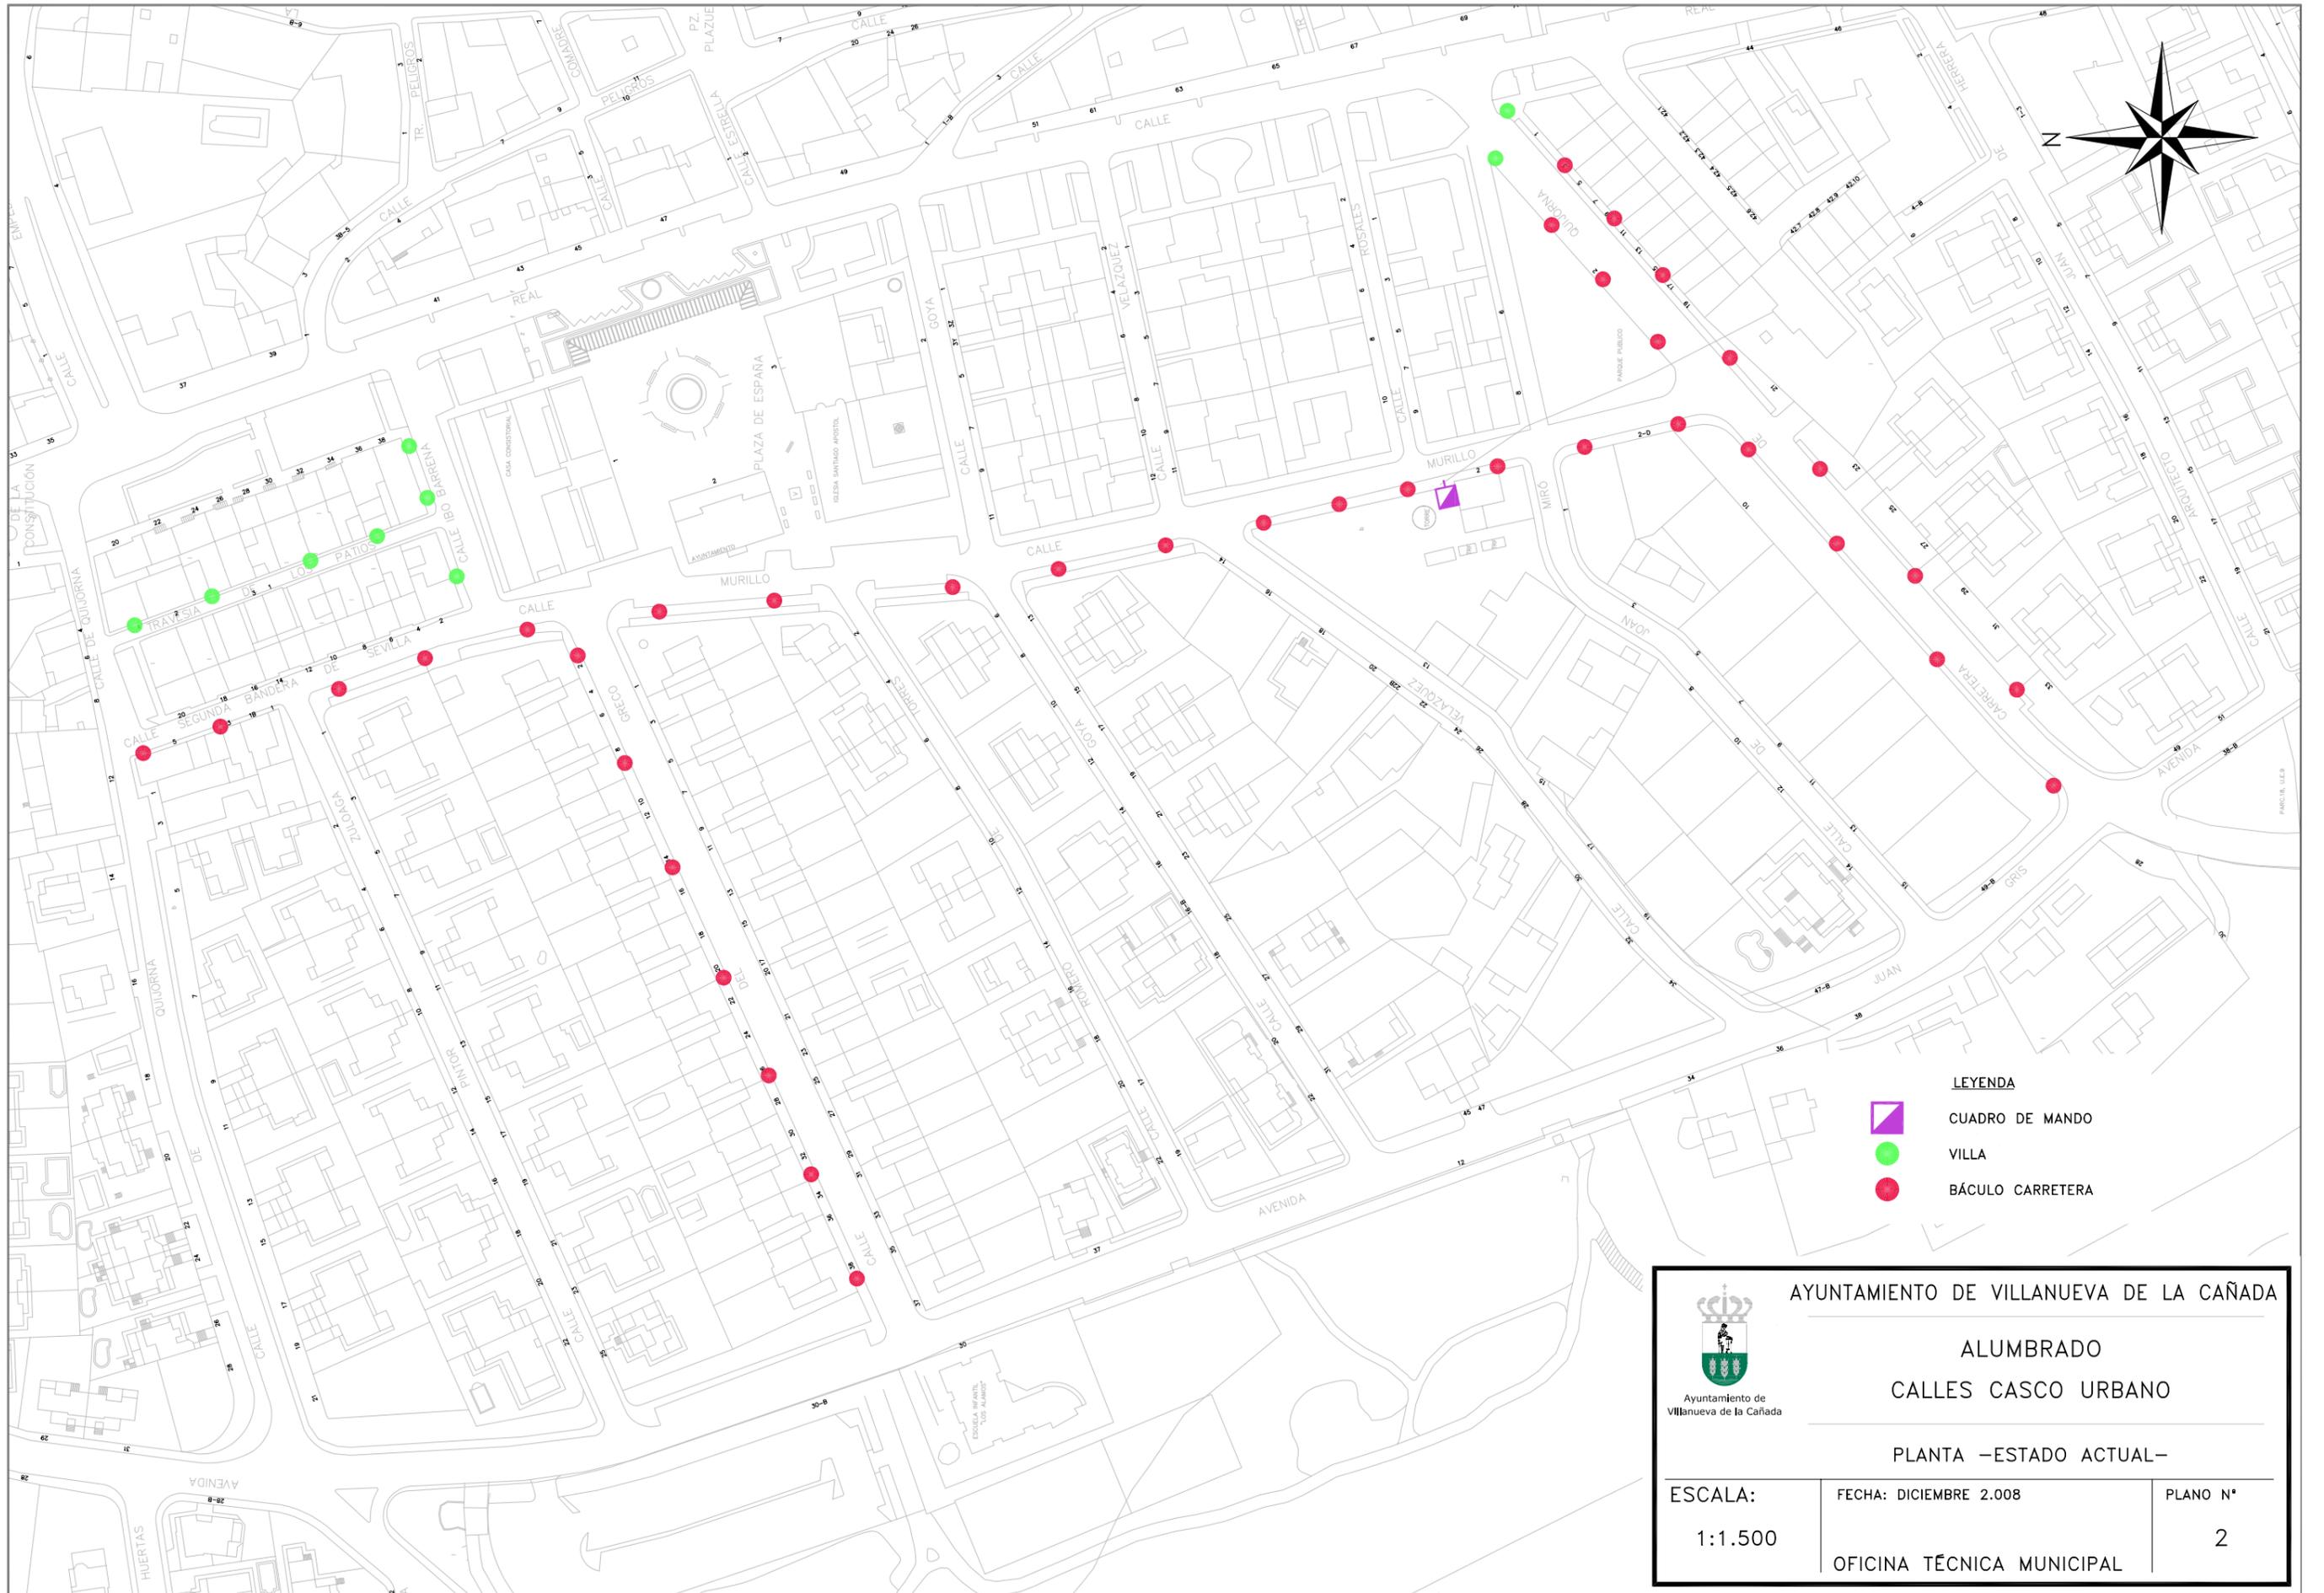

LEYENDA


-  CUADRO DE MANDO
-  VILLA
-  BÁCULO CARRETERA

 <p>AYUNTAMIENTO DE VILLANUEVA DE LA CAÑADA</p>		
<p>ALUMBRADO CALLES CASCO URBANO</p>		
<p>PLANTA –ESTADO ACTUAL–</p>		
<p>ESCALA: 1:1.500</p>	<p>FECHA: DICIEMBRE 2.008</p>	<p>PLANO N° 2</p>
<p>OFICINA TÉCNICA MUNICIPAL</p>		




OTROS DETALLES CIMENTACIONES

PERNO DE ANCLAJE

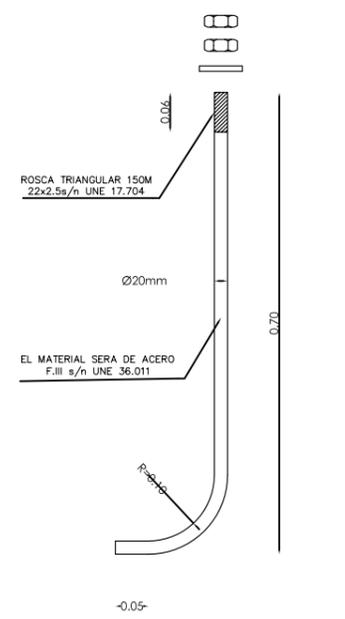


ALZADO ESCALA 1/5

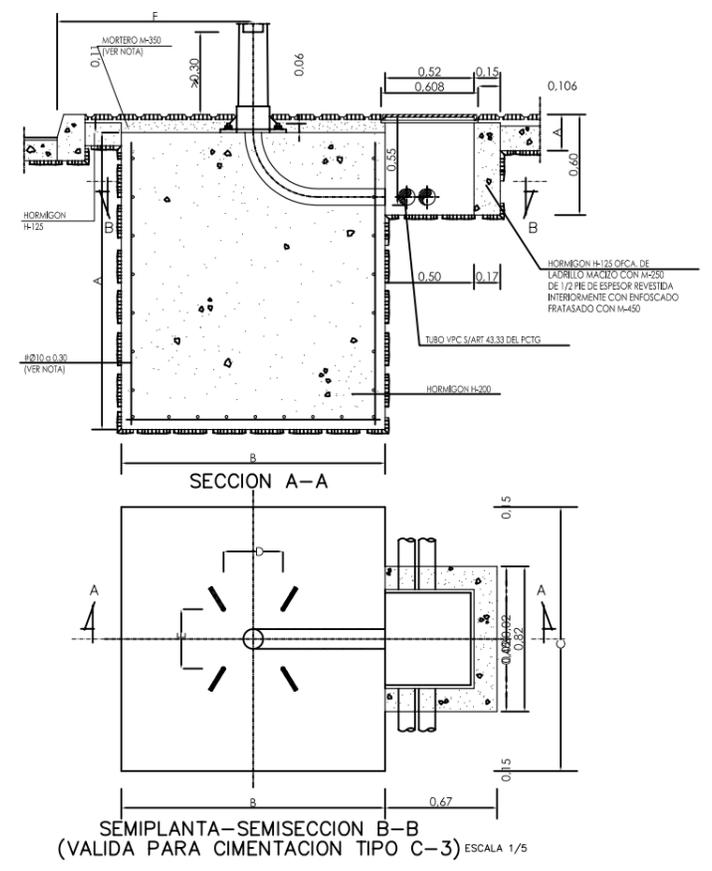

SEMIPLANTA-SEMISECCION B-B (VALIDA PARA CIMENTACION TIPO C-3) ESCALA 1/5

CIMENTA.	TIPO	SOPORTE	DIMENSIONES EN CENTIMETROS Y PULGADAS								
			F	A	B	C	L	D	E	d	Ø
C-3	COLUMNA O BACULO DE 8 A 12m.		80	120	80	80	70	28.5	28.5	—	2"

- LA ARMADURA DE LA CIMENTACION DE LOS SOPORTES SOLO IRA EN LOS BACULOS DE 16 Y 18 m. DE ALTURA Y SERA DE ACERO AEH-400N EN BARRAS CORRUGADAS
- CUANDO LA CIMENTACION DEL SOPORTE ESTE SITUADA EN ZONAS TERRIZAS O AJARDINADAS SE RELLENARA CON HORMIGÓN H-125 EL VOLUMEN COMPENDIDO ENTRE LA CARA SUPERIOR DE LA CIMENTACION Y LA RASANTE DE DICHA ZONA (e=0.11m.) S/ART. 43.41 DEL PCTG.

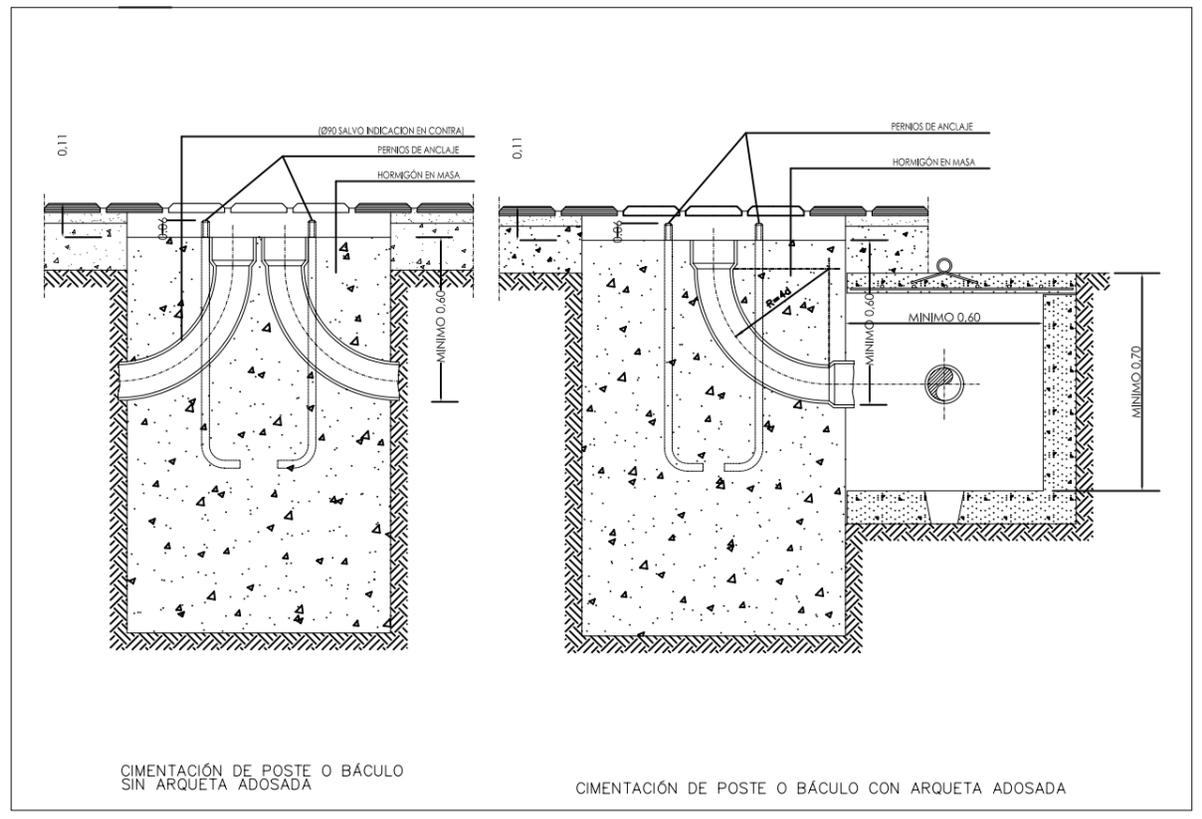

CIMENTACIÓN DE POSTE O BÁCULO SIN ARQUETA ADOSADA

CIMENTACIÓN DE POSTE O BÁCULO CON ARQUETA ADOSADA







AYUNTAMIENTO DE VILLANUEVA DE LA CAÑADA

ALUMBRADO

CALLES CASCO URBANO

DETALLES

ESCALA:	FECHA: DICIEMBRE 2.008	PLANO N°
S/E	OFICINA TÉCNICA MUNICIPAL	4

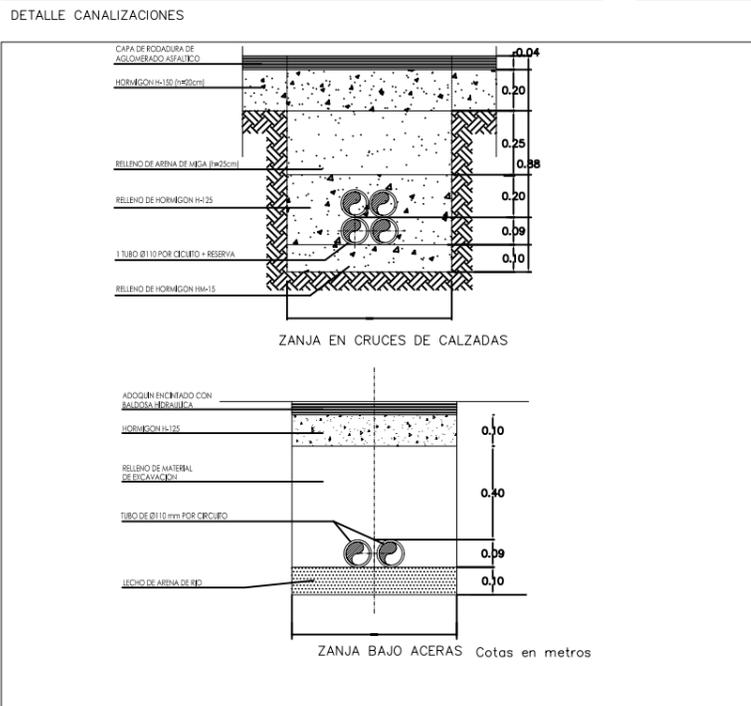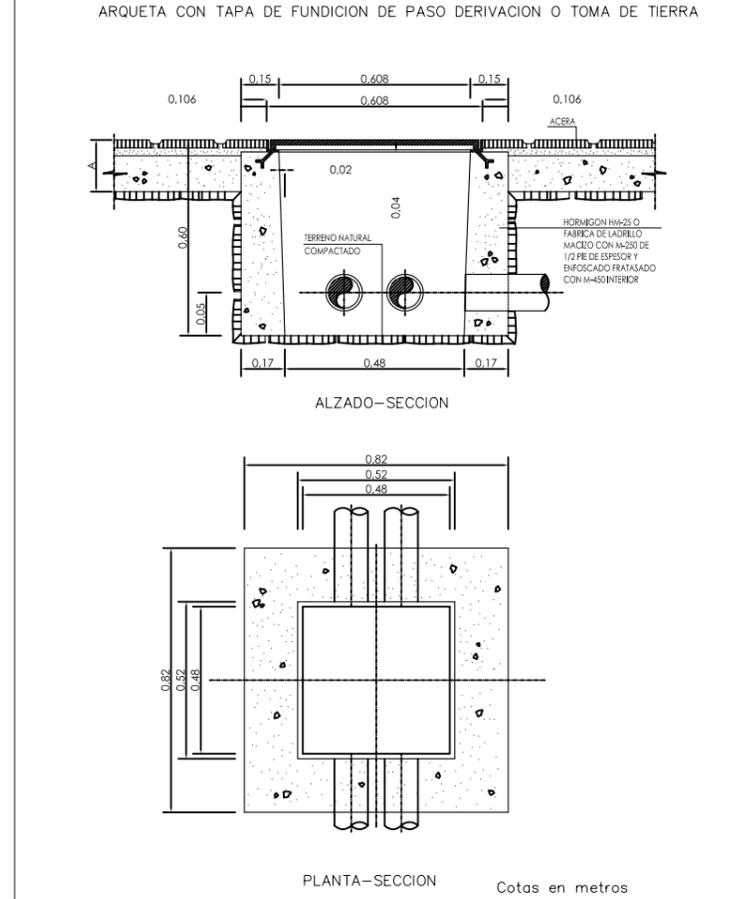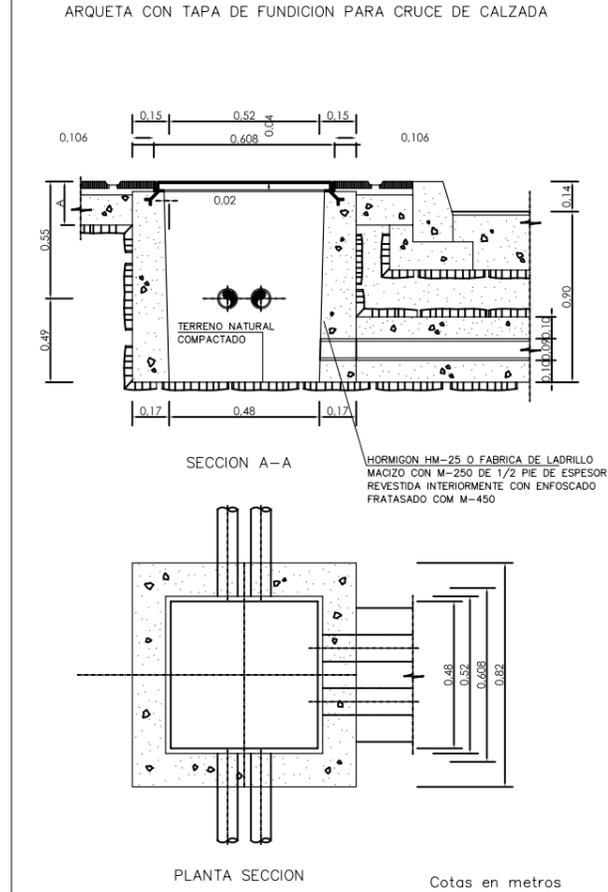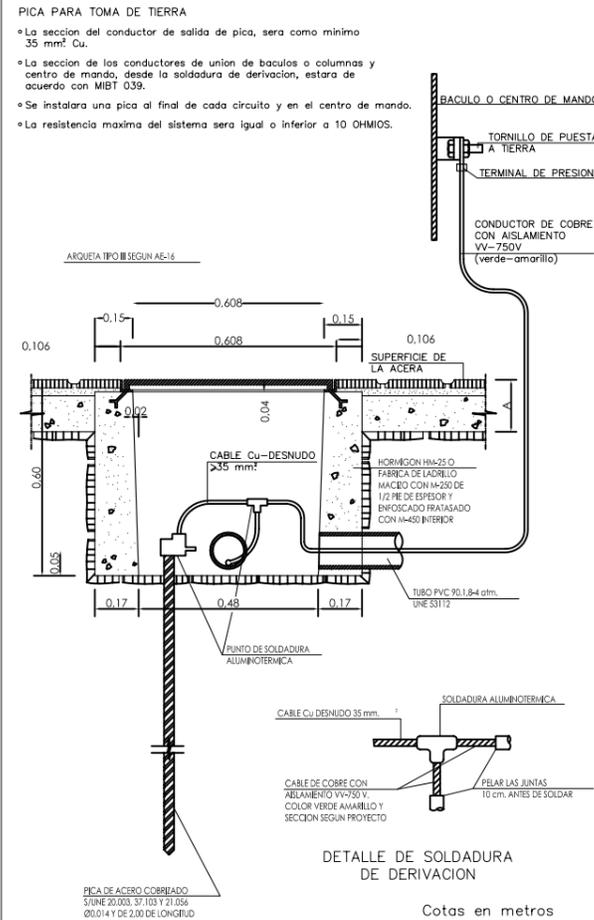



AYUNTAMIENTO DE VILLANUEVA DE LA CAÑADA

**ALUMBRADO**


**CALLES CASCO URBANO**

AYuntamiento de Villanueva de la Cañada


**DETALLES**

ESCALA:	FECHA: DICIEMBRE 2.008	PLANO N°
S/E	OFICINA TÉCNICA MUNICIPAL	5


TIRANTE DE ACERO INOXIDABLE

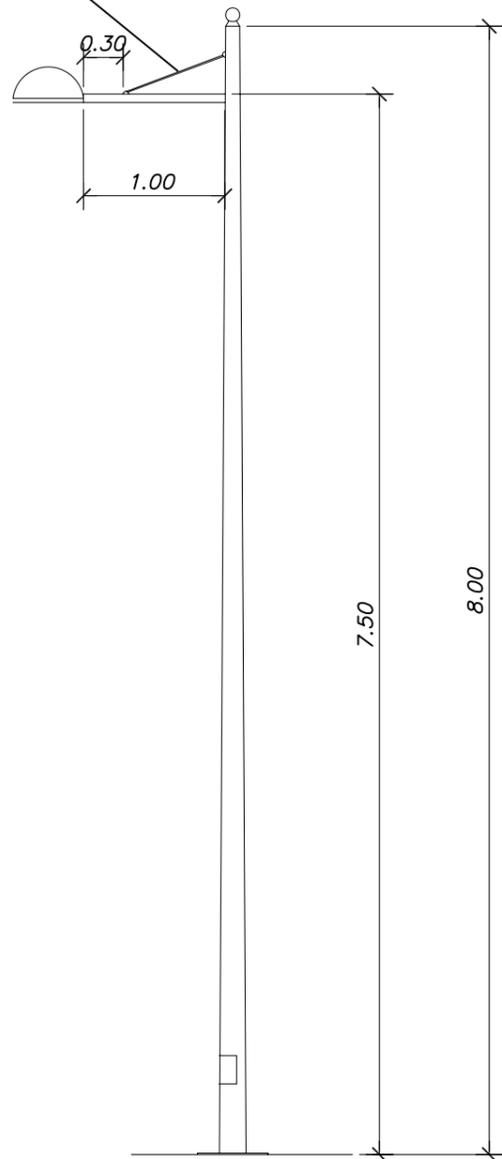


Escala 1 / 20

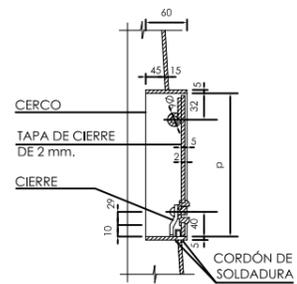


SECCIÓN A-A

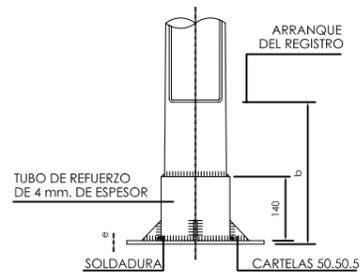

ALZADO

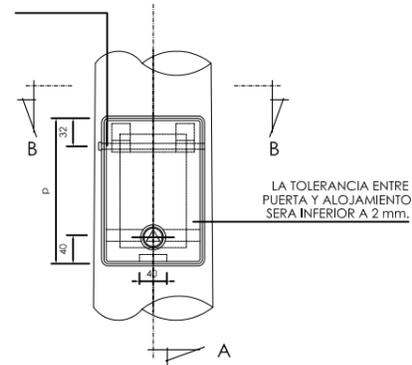

ALZADO

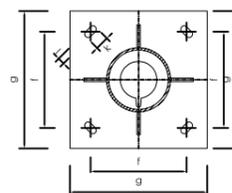

PLANTA

DIMENSIONES DE PLACA

PLACA TIPO	g (mm)	f (mm)	l (mm)	k (mm)	e (mm)
P2	300	215	20	45	6
P3	400	285	25	50	8
P4	400	285	25	50	10
P5	400	285	25	50	12

TALADRO DE Ø7 mm. PARA TORNILLO DE TOMA A TIERRA M6.16 CON UNA ARANDELA PLANA Y UNA GROWER (ESTARA MONTADO A 400 mm. SOBRE LA PLACA DE ASIENTO).

PLETINAS DE 135.30.3 CON TALADROS DE Ø7 mm. (2 TALADROS PLETINA SUPERIOR UN TALADRO PLETINA INFERIOR).

EN ESTA CARA DEBERA MARCARSE:  
- HOMOLOGACION M.INDUSTRIA DE LA COLUMNA.  
- HOMOLOGACION M.INDUSTRIA DEL GALVANIZADO.  
- N DE IDENTIFICACION (ART. 43.42 DEL PCTG).

EN ESTA CARA DEBERA MARCARSE:  
- NOMBRE DEL FABRICANTE.  
- FECHA DE FABRICACION (MES Y AÑO).

EJE DE GIRO DE TAPA CON Ø5,5mm. Y CABEZA Ø10



SECCIÓN B-B



AYUNTAMIENTO DE VILLANUEVA DE LA CAÑADA

ALUMBRADO  
CALLES CASCO URBANO

DETALLES

ESCALA:  
INDICADAS

FECHA: DICIEMBRE 2.008

PLANO N°

OFICINA TÉCNICA MUNICIPAL

6